

平面 縦断 標準断面図

角ノ谷②工区

平面図 S=1/250



縦断面図

HS=1:250
VS=1:100

基準点座標リスト

点番	点名	X座標	Y座標	標高
137	IC-1	99549.172	101611.348	28.556
644	IC-3	99569.756	101628.248	27.548
938	IC-1-1	99608.030	101640.974	25.40
1331	IC-3-2	99517.384	101630.300	24.713

※小数字以下2位表示は、間接水準測量

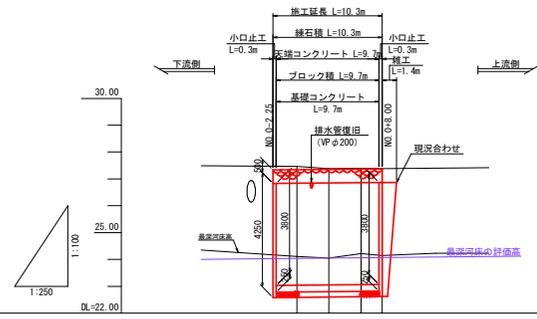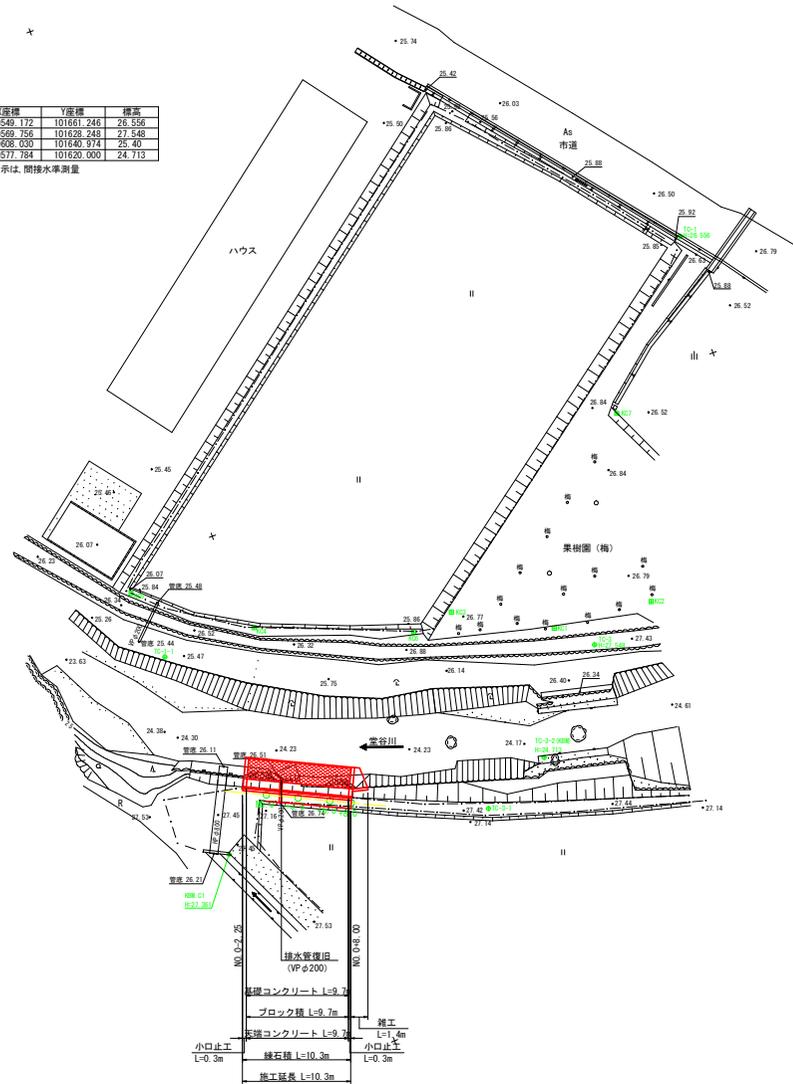


最深河床勾配	1/1.210 L=10.971			
計画高	24.00	24.00	24.00	24.00
最深河床高	24.11	24.02	24.14	24.14
地盤高	27.04	27.08	27.08	27.07
追加距離	0.00	5.02	8.02	11.02
単距離	0.00	3.00	3.00	2.00
測点	測点0-2.5	測点0-3.0	測点0-4.0	測点0-6.0

凡例

——	地盤高
——	最深河床高
——	最深河床の評価高
——	平均河床高

標準断面図 S=1:50

NO.0+3.00付近

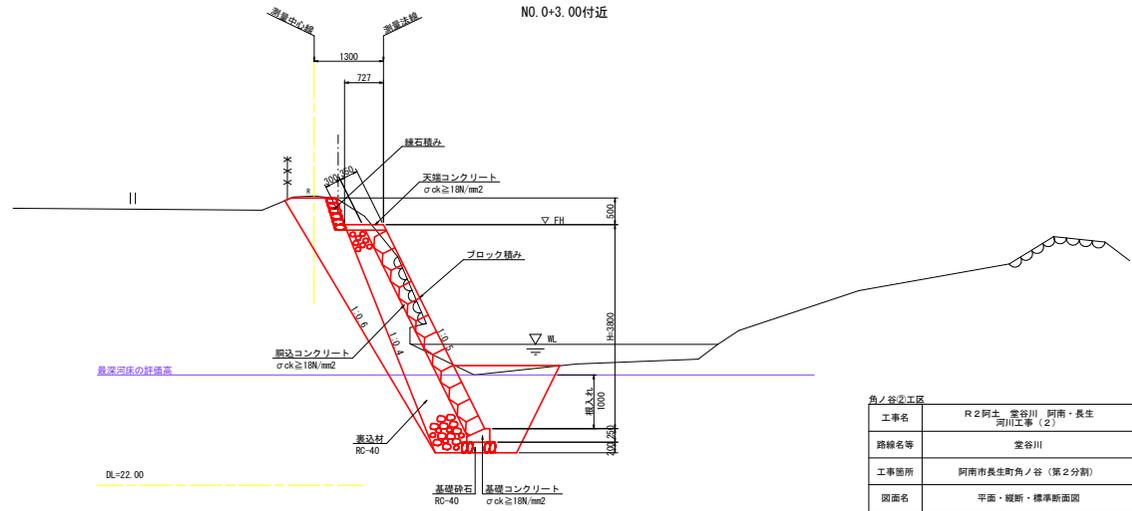

角ノ谷②工区

工事名	R2阿北・堂谷川・阿南・長生 河川工事(2)
路線名等	堂谷川
工事箇所	阿南市長生町角ノ谷(第2分割)
図面名	平面・縦断・標準断面図
縮尺	図示 図面番号 1 / 7
会社名	
事業者名	南部総合農林局農土整備部(阿南)


横断図 S=1:100

角ノ谷②工区

NO. 0

GH=27.464
FH=26.838


名称	規格	数量
掘削	土砂	4.3
盛土	W<2.5m	2.2
作業土工 (法覆護岸工)		
床掘	土砂	3.8
埋戻	1.0≦W<4.0m	1.8
基面整正	土砂	0.63
石積取壊し	空積 (控200)	2.3

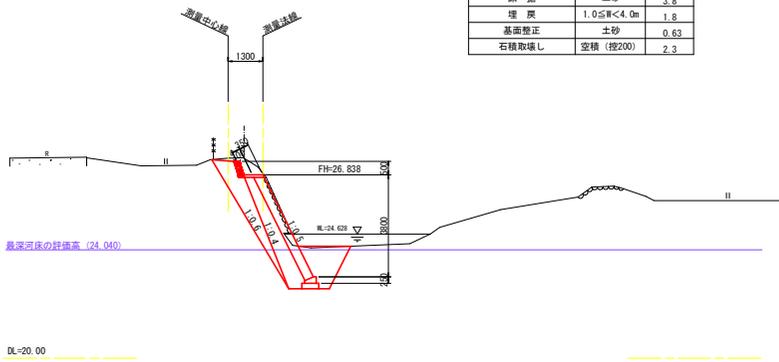

NO. 0+6.000

GH=27.396
FH=26.861


名称	規格	数量
掘削	土砂	3.9
盛土	W<2.5m	2.1
作業土工 (法覆護岸工)		
床掘	土砂	3.9
埋戻	1.0≦W<4.0m	1.9
基面整正	土砂	0.63
石積取壊し	空積 (控200)	2.5

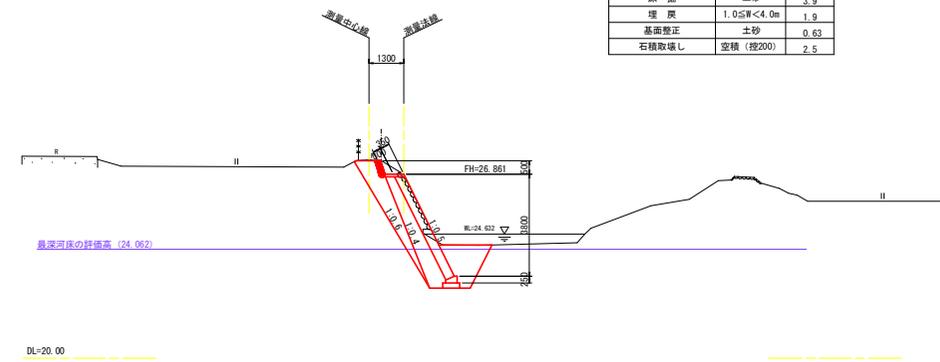

NO. 0+3.000

GH=27.385
FH=26.849


名称	規格	数量
掘削	土砂	3.7
盛土	W<2.5m	2.1
作業土工 (法覆護岸工)		
床掘	土砂	3.8
埋戻	1.0≦W<4.0m	1.9
基面整正	土砂	0.63
石積取壊し	空積 (控200)	1.4

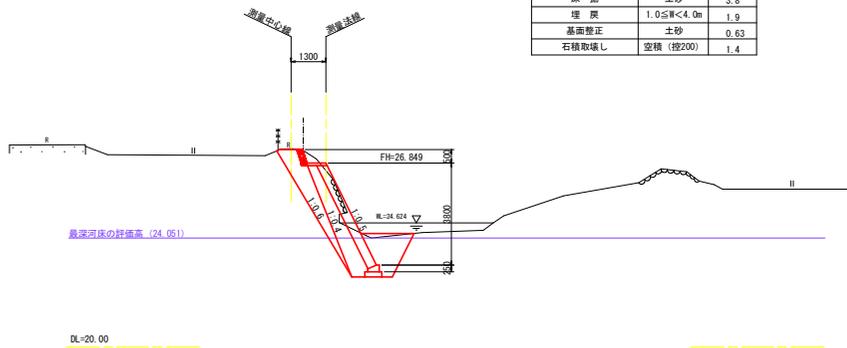

NO. 0+8.000

GH=27.377
FH=26.868

名称	規格	数量
掘削	土砂	4.1
盛土	W<2.5m	2.1
作業土工 (法覆護岸工)		
床掘	土砂	3.8
埋戻	1.0≦W<4.0m	1.9
基面整正	土砂	0.63
石積取壊し	空積 (控200)	3.0

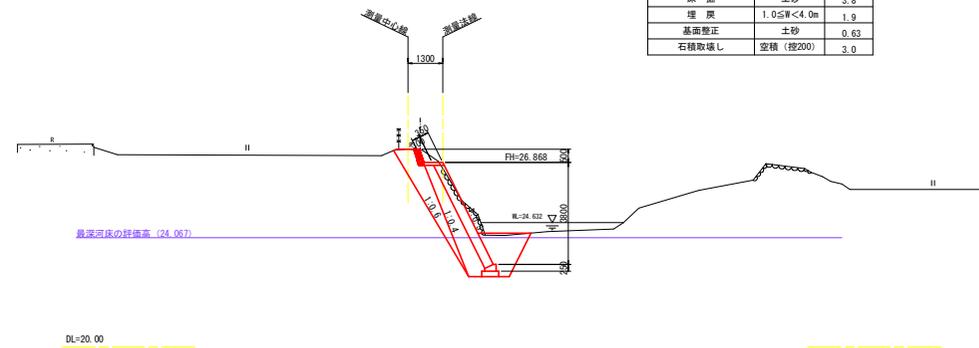


角ノ谷②工区	
工事名	R2阿土・堂谷川・阿南・長生 河川工事 (2)
路線名等	堂谷川
工事箇所	阿南市長生町角ノ谷 (第2分割)
図面名	横断図
縮尺	1:100 図面番号 2 / 7
会社名	
事業者名	南都総合県民局土木整備部 (阿南)

仮設計画図


角ノ谷②工区

仮設平面図 S=1:250

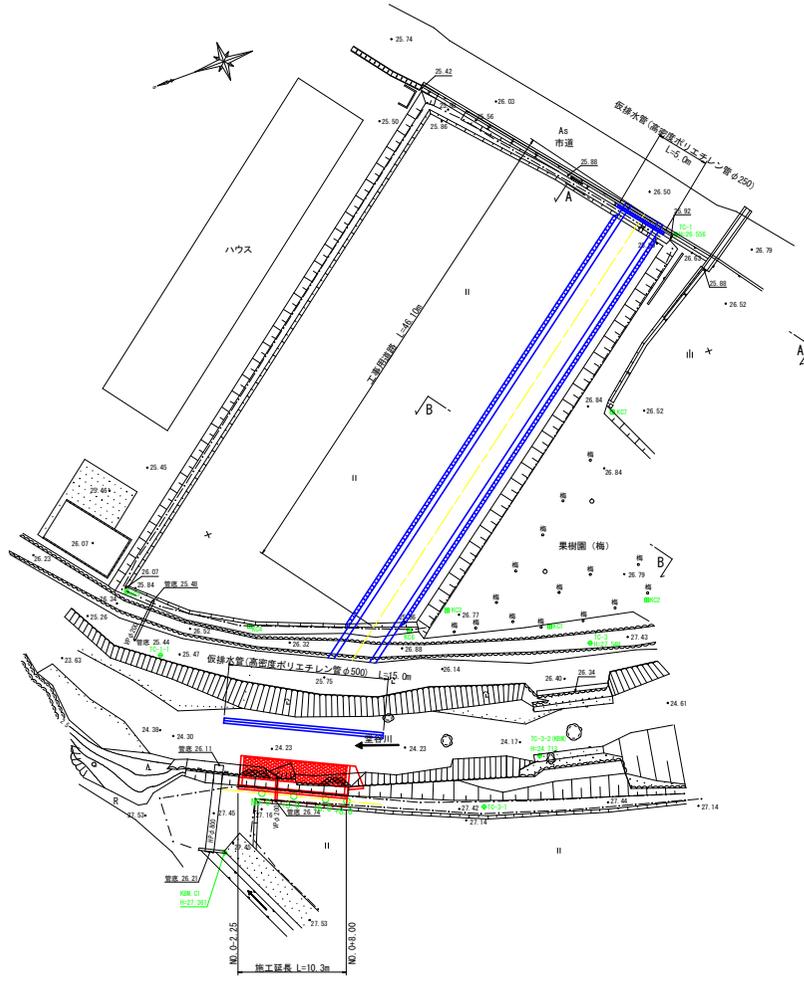


注記
-仮排水管理段部の土被りは最小30cmを確保すること。

仮設横断面図 S=1:50

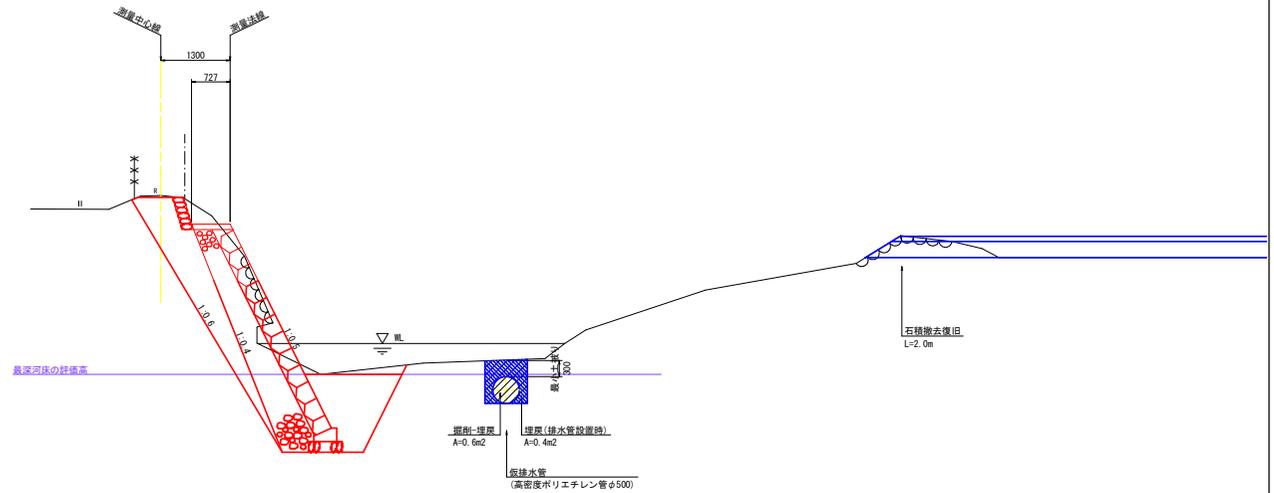

工事用道路横断面図 S=1:50

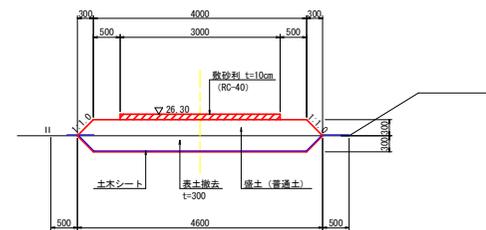


注記
-新作地の表土は仮置きし、工事完了後に現況復旧すること。
-仮置した表土は、仮置期間中に雑草等が生えないような措置をすること。

角ノ谷②工区	
工事名	R2阿土・堂谷川・阿南・長生 河川工事(2)
路線名等	堂谷川
工事箇所	阿南市長生町角ノ谷(第2分割)
図面名	仮設計画図
縮尺	図示 図面番号 4 / 7
会社名	
事業者名	南部総合農林島県土整備部(阿南)

平面 縦断 標準断面図

角ノ谷③工区

平面図 S=1:250

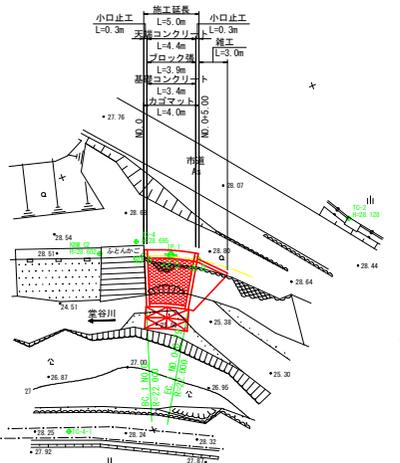


基準点座標リスト


点名	名称	X座標	Y座標	標高
66810-2		99501.037	101612.226	28.128
64710-4		99520.517	101617.005	28.695
68510-4-1		99532.499	101622.583	28.26

*小数点以下2位表示は、間接水準測量

標準断面図 S=1:100

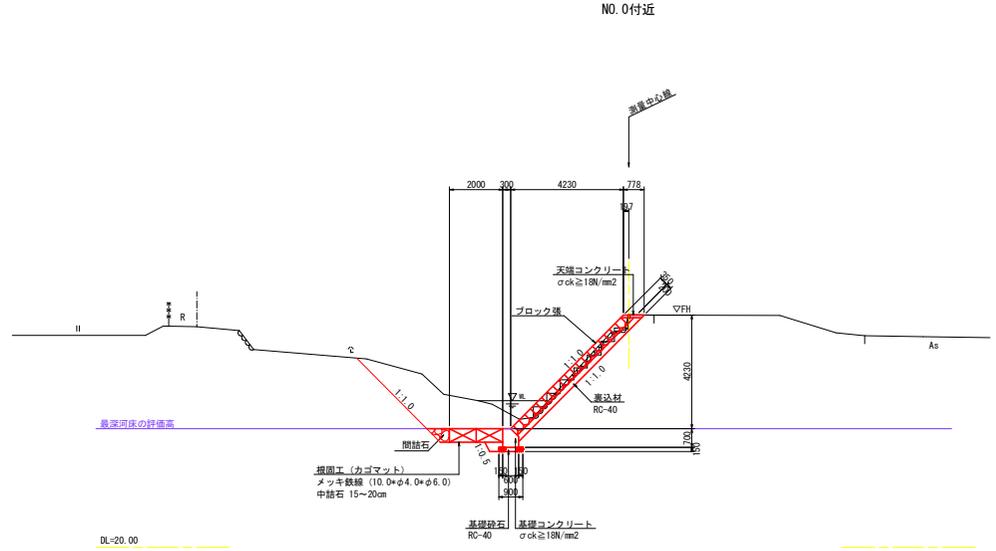

縦断図 HS=1:250 VS=1:100

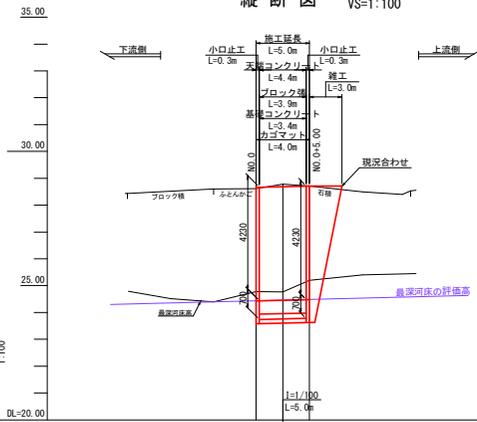

最深河床勾配		24.430	24.430
計画高		28.690	28.690
最深河床高		24.771	24.771
地盤高		28.672	28.792
追加距離	0.000	2.500	5.000
単距離	0.000	2.500	2.500
測点		NO.0	NO.0+5.000

凡例

——	地盤高
——	最深河床高
——	最深河床の許容高
——	平均河床高

角ノ谷③工区

工事名	R2阿土、堂谷川、阿南・長生 河川工事(2)
路線名等	堂谷川
工事箇所	阿南市長生町角ノ谷(第2分割)
図面名	平面・縦断・標準断面図
縮尺	図示 図面番号 5 / 7
会社名	
事業者名	南部総合農林局農土整備部(阿南)


横断図 S=1:100

角ノ谷③工区

NO. 0

GH=28.672
FH=28.660


名称	規格	数量
掘削	土砂	7.4
作業土工 (法覆護岸工)		
床掘	土砂	2.2
埋戻	1.0≦W<4.0m	0.2
基面整正	土砂	0.90
間結石	150-200mm	0.3
石積取壊し	空積 (控200)	5.4

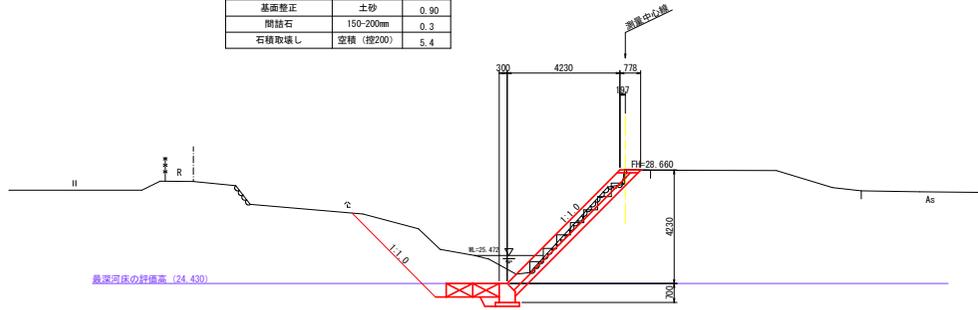

NO. 0+5.000

GH=28.704
FH=28.710


名称	規格	数量
掘削	土砂	7.6
作業土工 (法覆護岸工)		
床掘	土砂	2.2
埋戻	1.0≦W<4.0m	0.2
基面整正	土砂	0.90
間結石	150-200mm	0.3
石積取壊し	空積 (控200)	4.1

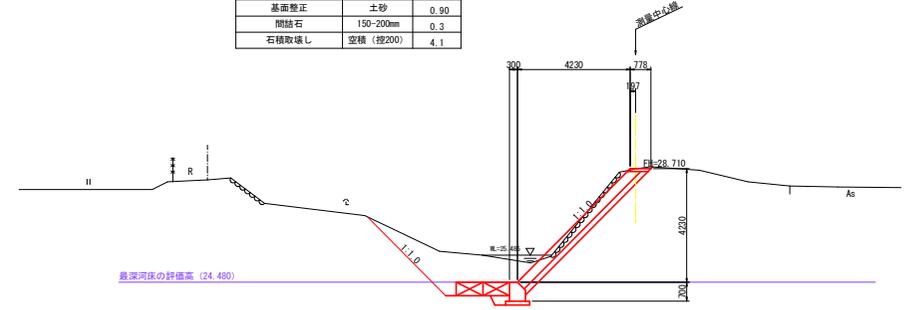

NO. 0+2.500

GH=28.782
FH=28.685

名称	規格	数量
掘削	土砂	8.4
作業土工 (法覆護岸工)		
床掘	土砂	2.2
埋戻	1.0≦W<4.0m	0.2
基面整正	土砂	0.90
間結石	150-200mm	0.3
石積取壊し	空積 (控200)	4.6

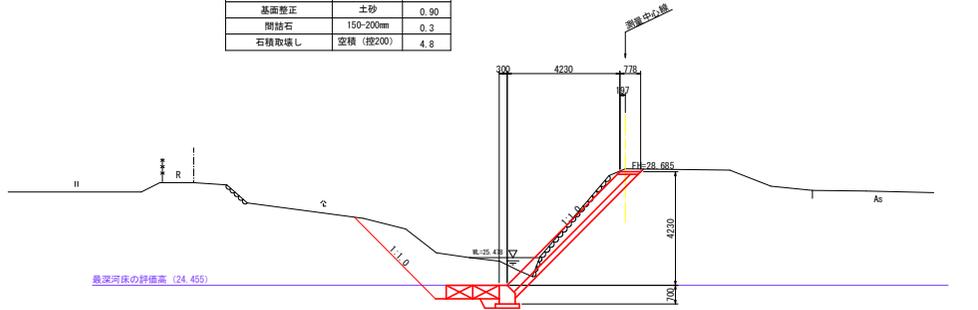


工事名	R2阿土・堂谷川・阿南・長生 河川工事 (2)		
路線名等	堂谷川		
工事箇所	阿南市長生町角ノ谷 (第2分割)		
図面名	横断面		
縮尺	1:100	図面番号	6 / 7
会社名			
事業者名	南都総合興民局土木整備部 (阿南)		


構造図

角ノ谷③工区


ブロック張 S=1:50

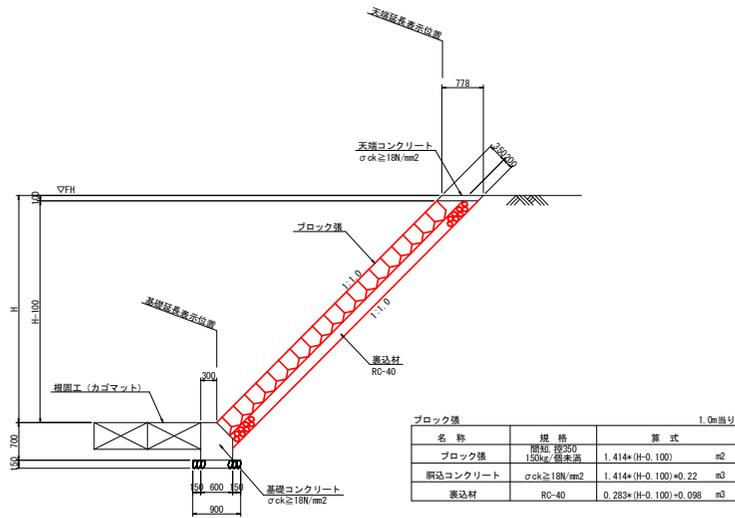

展開図 HS=1:100 VS=1:50

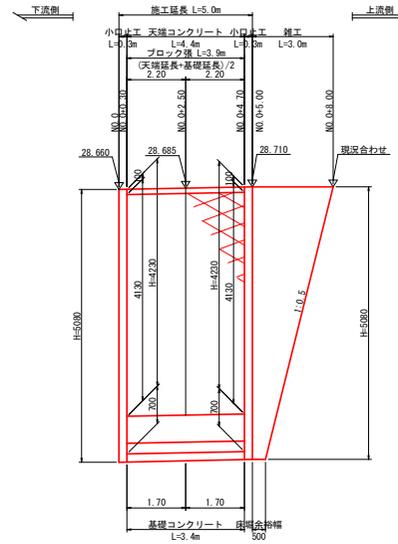


天端コンクリート S=1:20

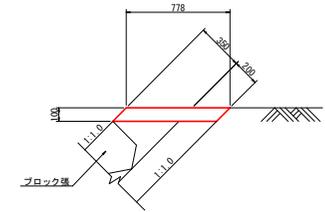


名称	規格	数量
コンクリート	$\sigma_{ck} \geq 18N/mm^2$	0.078 m3
型枠	一般 小型	2.828 m2

基礎コンクリート S=1:20

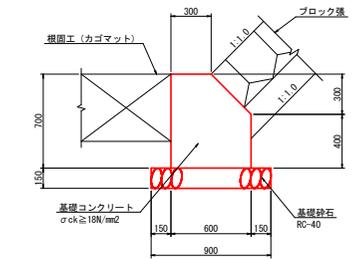


名称	規格	数量
コンクリート	$\sigma_{ck} \geq 18N/mm^2$	3.750 m3
型枠	一般 小型	15.242 m2
基礎砕石	RC-40	9.000 m2

小口止工 S=1:50

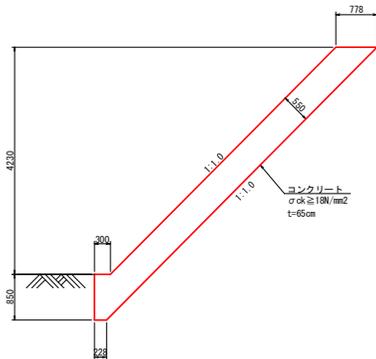


名称	規格	数量
コンクリート	$\sigma_{ck} \geq 18N/mm^2$	1.154 m3
型枠	一般	9.741 m2

雑工 (練石積) S=1:50

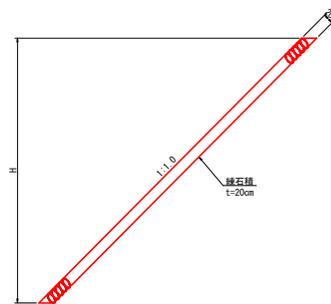

名称	規格	算式
練石積	t=200	1.414*H

カゴマット S=1:40

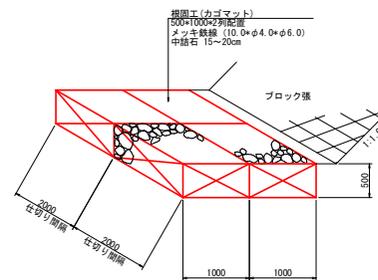

角ノ谷③工区	
工事名	R2阿土・豊谷川 阿南・長生 河川工事 (2)
路線名等	豊谷川
工事箇所	阿南市長生町角ノ谷 (第2分割)
図面名	構造図
縮尺	図示 図面番号 7 / 7
会社名	
事業者名	南都総合興民局県土整備部 (阿南)